


LOCALIZAÇÃO
SEM ESCALA

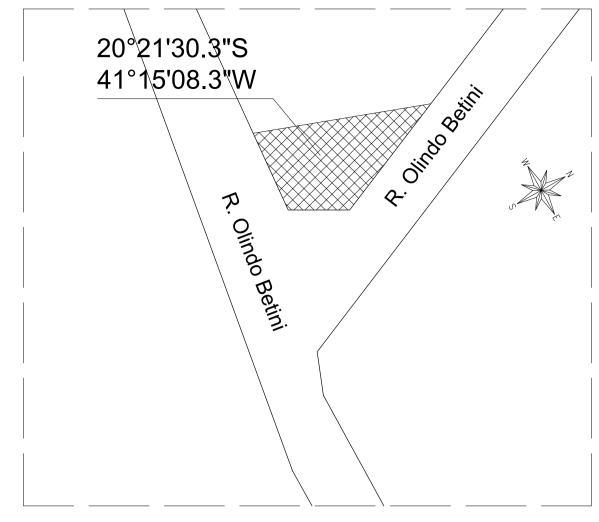


PLANTA DE SITUAÇÃO


ESCALA 1:500

| | LEGENDA |
|-------|---|
| | Banco de madeira, verniz 9 réguas / suporte ferro fundido |
| | Banco de concreto aparente com tampo de 40x40x5 cm e base de 20x20x36 cm para mesa de jogos |
| | Mesa de concreto aparente com tampo de 60x60x5 cm, base de 30x30x75 cm e tabuleiro 40x40cm embutido no concreto, feito com pastilhas de mármore branco e granito preto de 5x5x2cm |
| G92 | Poste de jardim com globo duplo em aço, inclusive base trono de pirâmide de concreto (B=40cm; b=20cm; H=40cm) |
| * * | Fornecimento e plantio de grama em placas tipo esmeralda, inclusive fornecimento de terra vegetal |
| 00000 | Piso podotátil |

| QUADRO DE ÁREAS | |
|---|-----------|
| Piso intertravado com bloco retangular | 148,32 m² |
| Grama esmeralda | 21,11 m² |

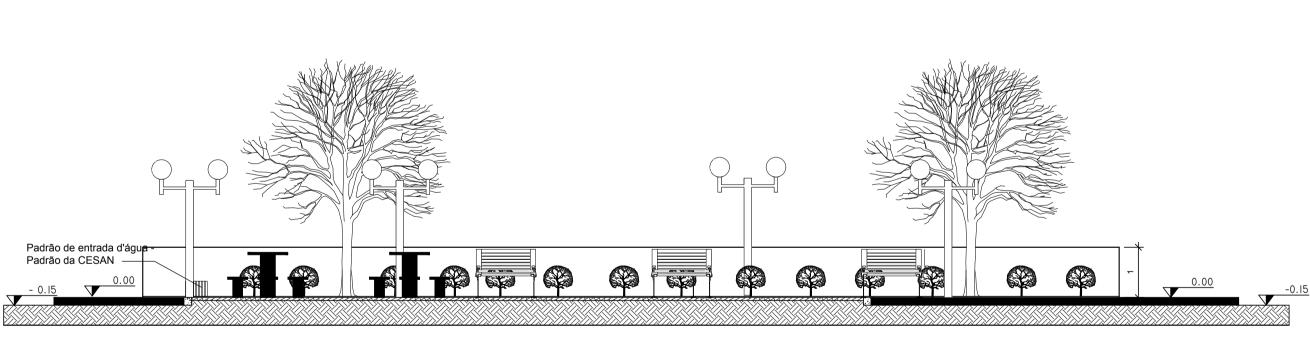



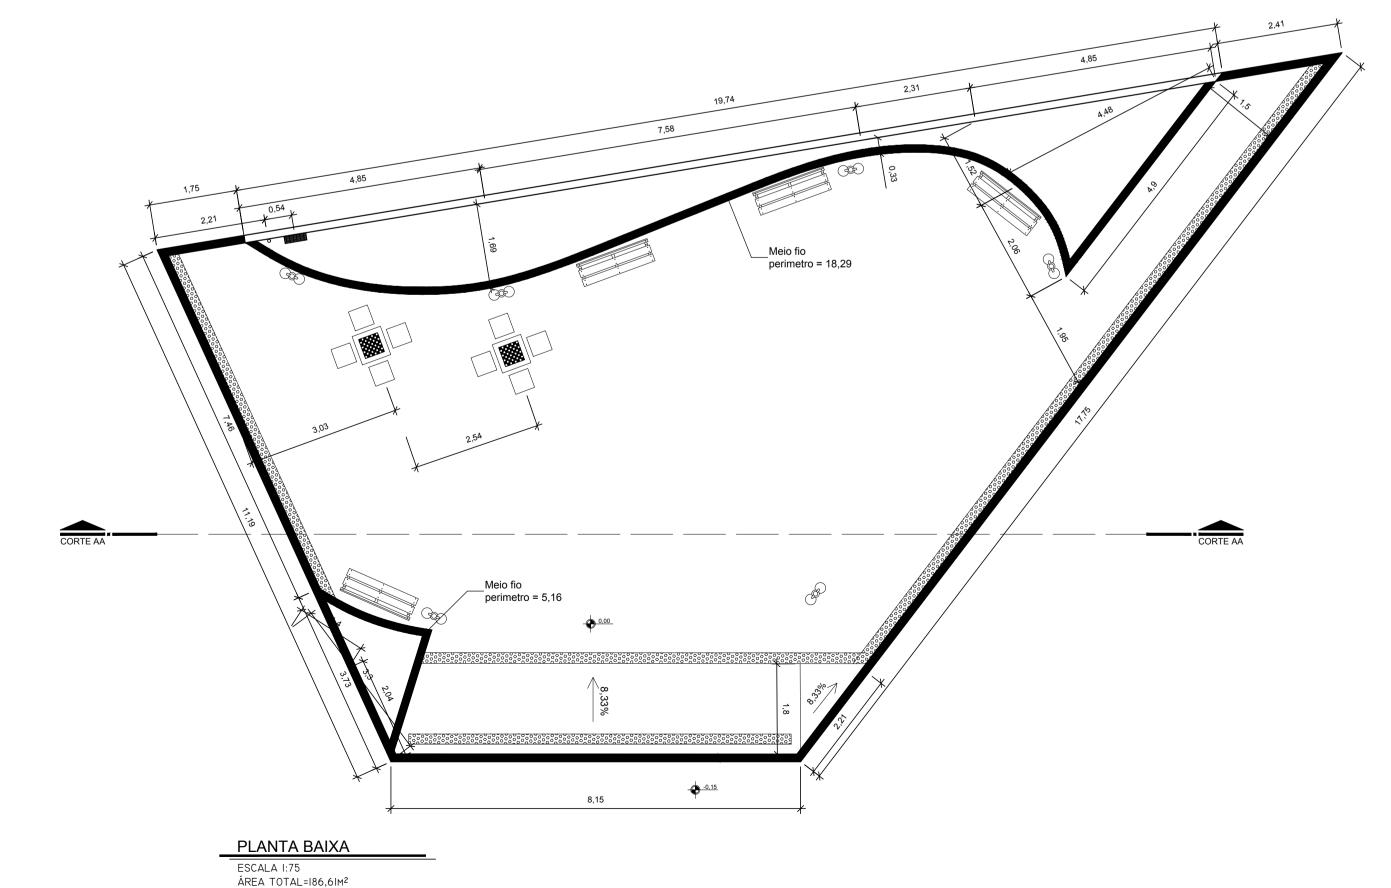

PROJETO DE ARQUITETURA

PREFEITURA DE CONCEIÇÃO DO CASTELO AV. JOSÉ GRILO, 426, CENTRO, CEP 29.370-000 CNPJ: 27.165.570/0001-98, CONCEIÇÃO DO CASTELO - ES

TÍTULO:
PRAÇA ARTHUR SOARES
RUA OLINDO BETINI, BAIRRO ARTHUR SOARES,
CONCEIÇÃO DO CASTELO, ES

REFERÊNCIA:

PLANTA BAIXA - LAYOUT, PLANTA BAIXA, LOCALIZAÇÃO, PLANTA DE SITUAÇÃO, LEGENDA, QUADRO DE ÁREAS, CORTE AA


CORTE AA

RESPONSÁVEL TÉCNICO:
Eng° Alex Nali Ferreira CREA-ES 039390/D

DESENHO: DATA: FORMATO: ESCALA: UNIDADE: ARQUIVO:
Larissa Fabiana costa Rabello dez/2020 A1 1/75 METRO PRAÇA ARTHUR SOARES conf.dwg

FOLHA

:

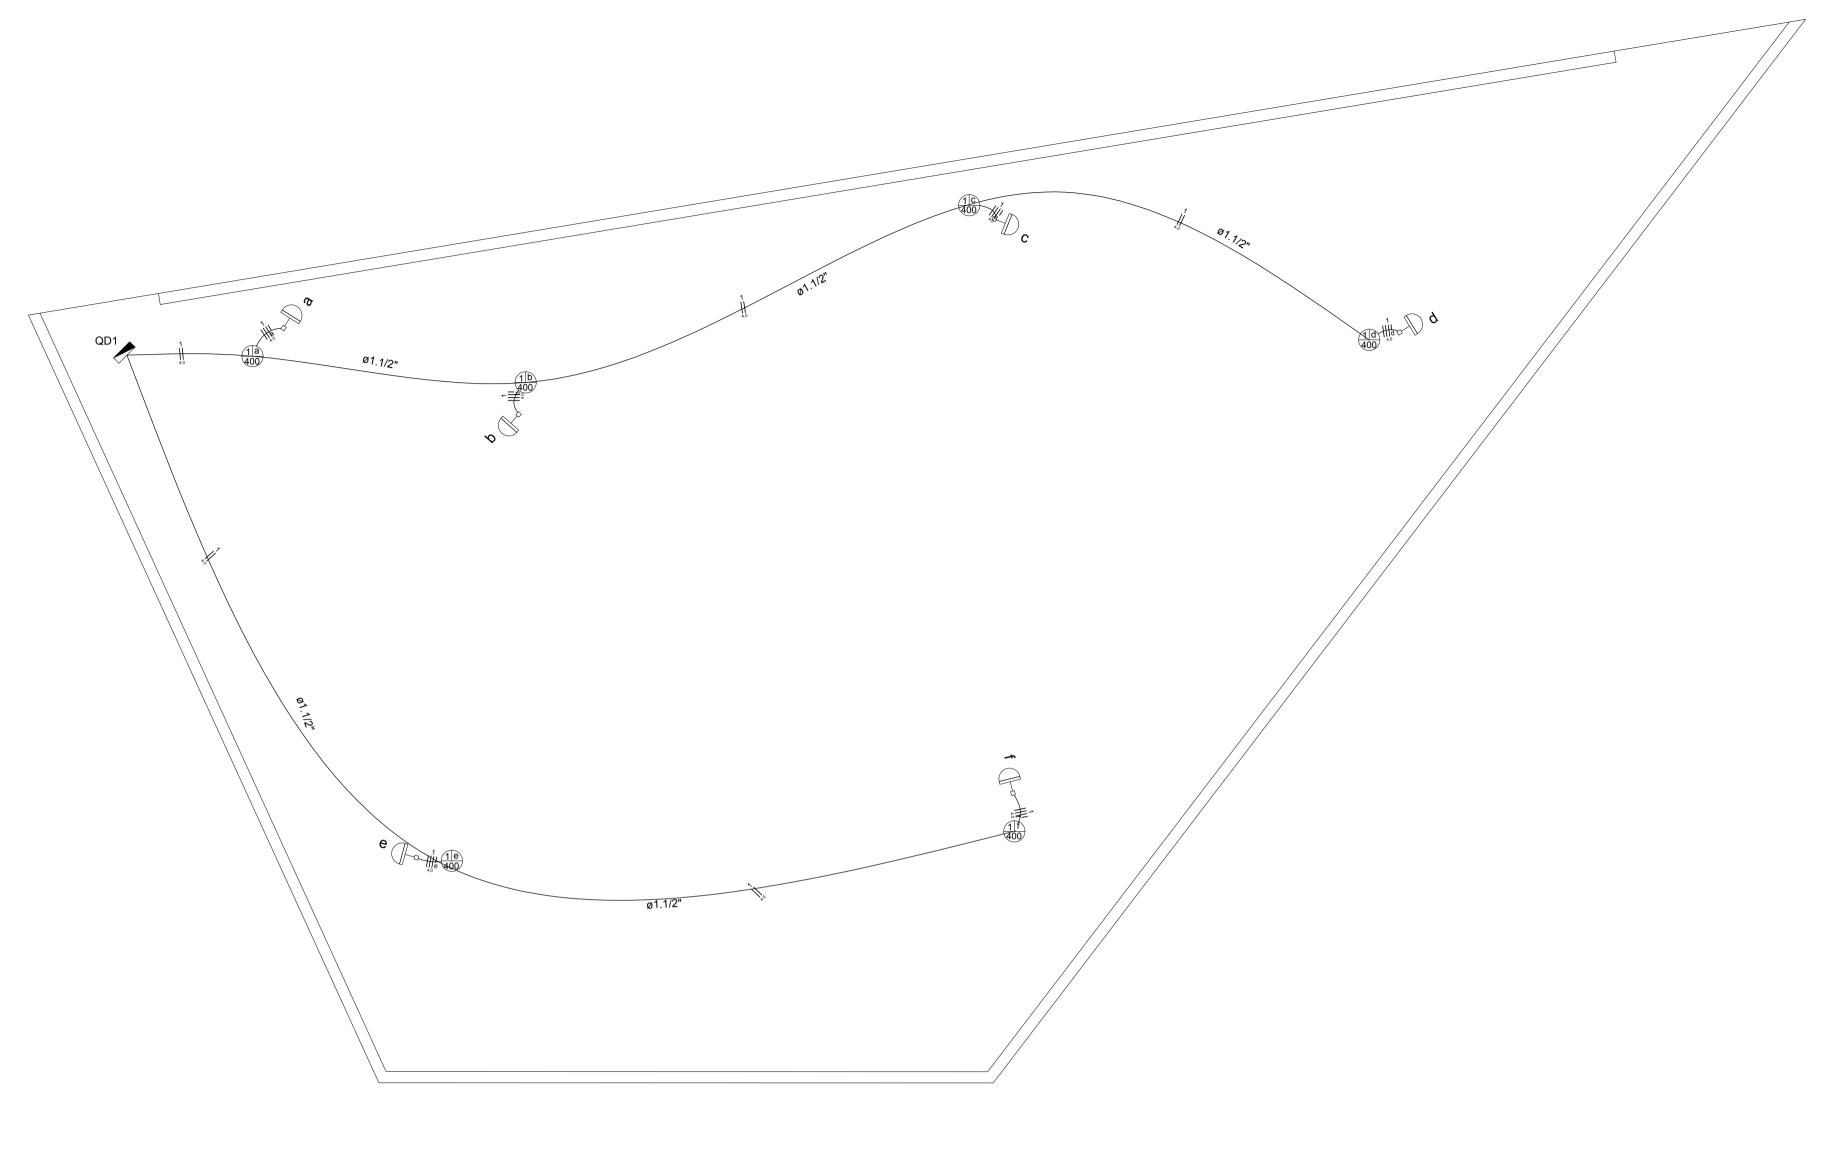


| Legenda | | | | | | | | | |
|------------|--|--|--|--|--|--|--|--|--|
| 2 c 400 | Projetor p/ lâmpada 400W | | | | | | | | |
| | Quadro de distribuição - embutir a 1,50m do piso | | | | | | | | |
| □ c | Relé fotoelétrico a 3,00m do piso | | | | | | | | |


| | Lista de Materiais | |
|----------|---|--------------|
| | Acessórios p/ eletrodutos | |
| | Caixa PVC octogonal 3x3" | 6 pç |
| | Cabo Unipolar (cobre) | |
| | Isol.HEPR - ench.EVA - 0,6/1kV (ref. Pire | elli Afumex) |
| | 4.0 mm ² | 153.80 m |
| _ | Dispositivo de Comando | |
| <u>5</u> | Relé fotoelétrico | |
| Elétrica | 220V - 1000W c/ fotocélula | 6 pç |
| ш | Dispositivo de Proteção | |
| | Disjuntor bipolar | |
| | 20 A | 1 pç |
| | Eletroduto PEAD | |
| | Eletroduto PEAD | |
| | 1.1/2" | 67,40 m |

PLANTA ELÉTRICA

ESCALA 1:50

| | Quadro de Cargas (QD1) | | | | | | | | | | | | | | | | | | | |
|----------|------------------------|---------|----------|-------|----------------|-------------|-------------|-------|-------|-------|-------|------|------|-----|-------|------|------|---------|----------|--------|
| Circuito | Descrição | Esquema | Método | V | Iluminação (W) | Pot. total. | Pot. total. | Fases | Pot R | Pot S | Pot T | FCT | FCA | ln' | Seção | lc | Disj | dV parc | dV total | Status |
| | | - | de inst. | (V) | 400 | (VA) | (W) | | (W) | (W) | (W) | | | (A) | (mm2) | (A) | (A) | (%) | (%) | |
| 1 | ILUMINAÇÃO |) F+F | B1 | 220 V | 6 | 2609 | 2400 | R+S | 1200 | 1200 | | 1.00 | 1.00 | 7.9 | 4.0 | 31.0 | 20.0 | 1.17 | 1.17 | Ok |
| | а | | | | 1 | 435 | 400 | R+S | 200 | 200 | | | 1.00 | 2.0 | 4.0 | 31.0 | | | | Ok |
| | b | | | | 1 | 435 | 400 | R+S | 200 | 200 | | | 1.00 | 5.9 | 4.0 | 31.0 | | | | Ok |
| | С | | | | 1 | 435 | 400 | R+S | 200 | 200 | | | 1.00 | 7.9 | 4.0 | 31.0 | | | | Ok |
| | d | | | | 1 | 435 | 400 | R+S | 200 | 200 | | | 1.00 | 4.0 | 4.0 | 31.0 | | | | Ok |
| | е | | | | 1 | 435 | 400 | R+S | 200 | 200 | | | 1.00 | 2.0 | 4.0 | 31.0 | | | | Ok |
| | f | | | | 1 | 435 | 400 | R+S | 200 | 200 | | | 1.00 | 4.0 | 4.0 | 31.0 | | | | Ok |
| TOTAL | | | | | 6 | 2609 | 2400 | R+S | 1200 | 1200 | 0 | | | | | | | | | |

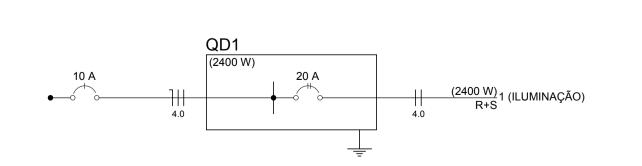

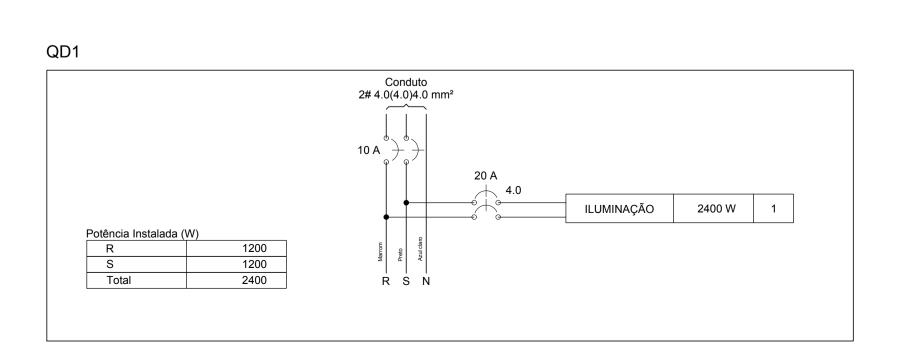





PREFEITURA DE CONCEIÇÃO DO CASTELO AV. JOSÉ GRILO, 426, CENTRO, CEP 29.370-000 CNPJ: 27.165.570 - 0001/98, CONCEIÇÃO DO CATELO - ES

PRAÇA ARTHUR SOARES
RUA OLINDO BETINI, BAIRRO ARTHUR SOARES,
CONCEIÇÃO DO CASTELO, ES

PLANTA ELÉTRICA, QUADRO DE CARGAS (QD1), QD1, LEGENDA, LISTA DE MATERIAIS

RESPONSÁVEL TÉCNICO:
Eng^o Alex Nali Ferreira CREA-ES 039390/D

DESENHO: DATA: FORMATO: ESCALA: UNIDADE: ARQUIVO:
ALEX NALI FERREIRA AGO/2020 A1 1/50 METRO ELÉTRICO ARTHUR SOARES.dwg